

OGGETTO :

PACCHETTI E SEZIONI:

- PLANIMETRIA CON INDIVIDUAZIONE SEZIONI STRADALI

- SEZIONI STRADALI

- PACCHETTI

SCALA: 1:2.000, 1:100, 1:50
DATA: PRESENTAZIONE PG n. 36303, 36306 del 28/12/2021
INTEGRAZIONE n.1 del DICEMBRE 2022

TECNICI COLLABORATORI:

Rilievo topografico e progettista pista ciclabile secondo stralcio:
Geom. MAURO BENVENUTI

Relazione geologica:
Dot. Geol. MASSIMILIANO FLAMIONI

Progettista collaboratore verde pubblico:
Dot. For. GIOVANNI GRAPEGGIA

Progettista collaboratore invarianza idraulica, reti fognature, acqua e gas:
Ing. MASSIMO PLAZZI

Progettista collaboratore reti E-distribuzione, Pubblica Illuminazione, Telecom e Fibra ottica:
P.I. ANDREA PADOVANI

Documentazione impatto acustico:
Dot. PAOLO GALEFFI


Valutazione di sostenibilità ambientale:
Ing. DANTE NERI

- 01** INDIVIDUAZIONE INDIVIDUAZIONE AREA SU IMMAGINE SATELLITARE - scala 1:5.000; PLANIMETRIA CATASTALE - scala 1:2.000; TAV. 1A DEL RUE - SCALA 1:5.000; TAVOLE 1B, 2B, 3B DEL P.S. - scala 1:5.000
- 02** RILIEVO RILIEVO PLANOMETRICO AREA - scala 1:500; SEZIONI - scala 1:500
- 03** PIAZZA PIAZZA "PIA TIO" - scala 1:500; TABELLE DATI
- 04** SUPERFICI DA CEDERE PLANIMETRIA FUTURE SUPERFICI PUBBLICHE DA CEDERE - scala 1:500; PLANIMETRIA SISTEMAZIONE ESTERNE AL PERIMETRO DI P.U.A. - scala 1:1.000; TABELLE DATI
- 05** SISTEMAZIONE LOTTI PLANIMETRIA CON IPOTESI DI SISTEMAZIONE DEI LOTTI PRIVATI - scala 1:500; PARTICOLARI BARRIERA ACUSTICA - scala 1:50; PLANIMETRIA SUPERFICI PERMEABILI E IMPERMEABILI - scala 1:2.000; TABELLE DATI
- 06** PROGETTO SU RILIEVO E CATASTALE PLANIMETRIA DI PROGETTO SU RILIEVO PLANIMETRIA CATASTALE - scala 1:2.000
- 07** PACCHETTI E SEZIONI PLANIMETRIA CON INDIVIDUAZIONE SEZIONI STRADALI - scala 1:2.000; SEZIONI STRADALI - scala 1:100; PACCHETTI - scala 1:50
- 08** FOGNATURE PLANIMETRIA DI PROGETTO RETI FOGNATURE - scala 1:500; PARTICOLARI POZZETTI CADITOIE - scala 1:50, 1:25
- 09** PROFILI FOGNA BIANCA E FOGNA NERA - scala 1:500, 1:50
- 10** ACQUA CHERA PLANIMETRIA DI PROGETTO RETE ACQUA - scala 1:500
- 11** GAS (ADRESA) PLANIMETRIA DI PROGETTO RETE GAS - scala 1:500
- 12** FIBRA OTTICA PLANIMETRIA DI PROGETTO RETE FIBRA OTTICA - scala 1:500
- 13** TELECOM PLANIMETRIA DI PROGETTO RETE TELECOM - scala 1:500
- 14** E-DISTRIBUZIONE PLANIMETRIA DI PROGETTO RETE E-DISTRIBUZIONE - scala 1:500; PARTICOLARI
- 15** PUBBLICA ILLUMINAZIONE PLANIMETRIA DI PROGETTO RETE PUBBLICA ILLUMINAZIONE - scala 1:500; PARTICOLARI
- 16** VERDE PUBBLICO PLANIMETRIA DI PROGETTO VERDE PUBBLICO - scala 1:500; SEZIONI - scala 1:100
- 17** SEGNALETICA PLANIMETRIA DI PROGETTO SEGNALETICA ORIZZONTALE E VERTICALE - scala 1:500; PARTICOLARE - scala 1:200
- 18** PLANIMETRIA LOGES PLANIMETRIA DI PROGETTO CON PAVIMENTAZIONI TATTILI PER IPOVEDENTI (LOGES) - scala 1:500
- 19** PLANIMETRICO PLANIMETRIA DI PROGETTO SU IMMAGINE SATELLITARE - scala 1:500
- 20** AGGREGAZIONI AGGREGAZIONE LOTTI - PLANIMETRIE - scala 1:500 - SCHEMI TIPologici - scala 1:200; TABELLE DATI
- 21** TIPOLOGIA EDILIZIA COMMERCIALE/TERZIARIO PLANIMETRIA - scala 400; PIANTE, PROSPETTIVE E SEZIONI - scala 1:100; PROSPETTIVE, RENDERING, TABELLE DATI
- 22** TIPOLOGIA EDILIZIA RESIDENZIALE "A" PLANIMETRIA - scala 200; PIANTE, PROSPETTIVE E SEZIONI - scala 1:100; PROSPETTIVE, RENDERING, TABELLE DATI
- 23** TIPOLOGIA EDILIZIA RESIDENZIALE "B" PLANIMETRIA - scala 200; PIANTE, PROSPETTIVE E SEZIONI - scala 1:100; PROSPETTIVE, RENDERING, TABELLE DATI
- 24** RENDERING - PROSPETTIVE, RENDERING - PROSPETTIVE D'INSIEME

PROPRIETA' :
INIZIATIVE ROMAGNA SRL
con sede in Santarcangelo di Romagna (RN) Via del Carpano n. 8, iscritta al Registro delle Imprese di Rimini al n. 02710450400, iscritta al R.E.A. di Rimini al n. 277816, C.F. e P.IVA: 02710450400, in persona del **Dot. Manlio Maggioni C.F. MGCMNLI1E110304U**, nella sua qualità di Amministratore Unico

PROGETTISTA INCARICATO :
GAVELLI Arch. GIOVANNI
corso A. Diaz n° 64 - Forlì
c.f. CIV. GAVGI 52815 D7044H
tel. 0543 - 21800 fax 0543 - 36676
e-mail: gavellogiovanni@architettofc.it

PLANIMETRIA CON INDIVIDUAZIONE SEZIONI STRADALI - scala 1:2.000

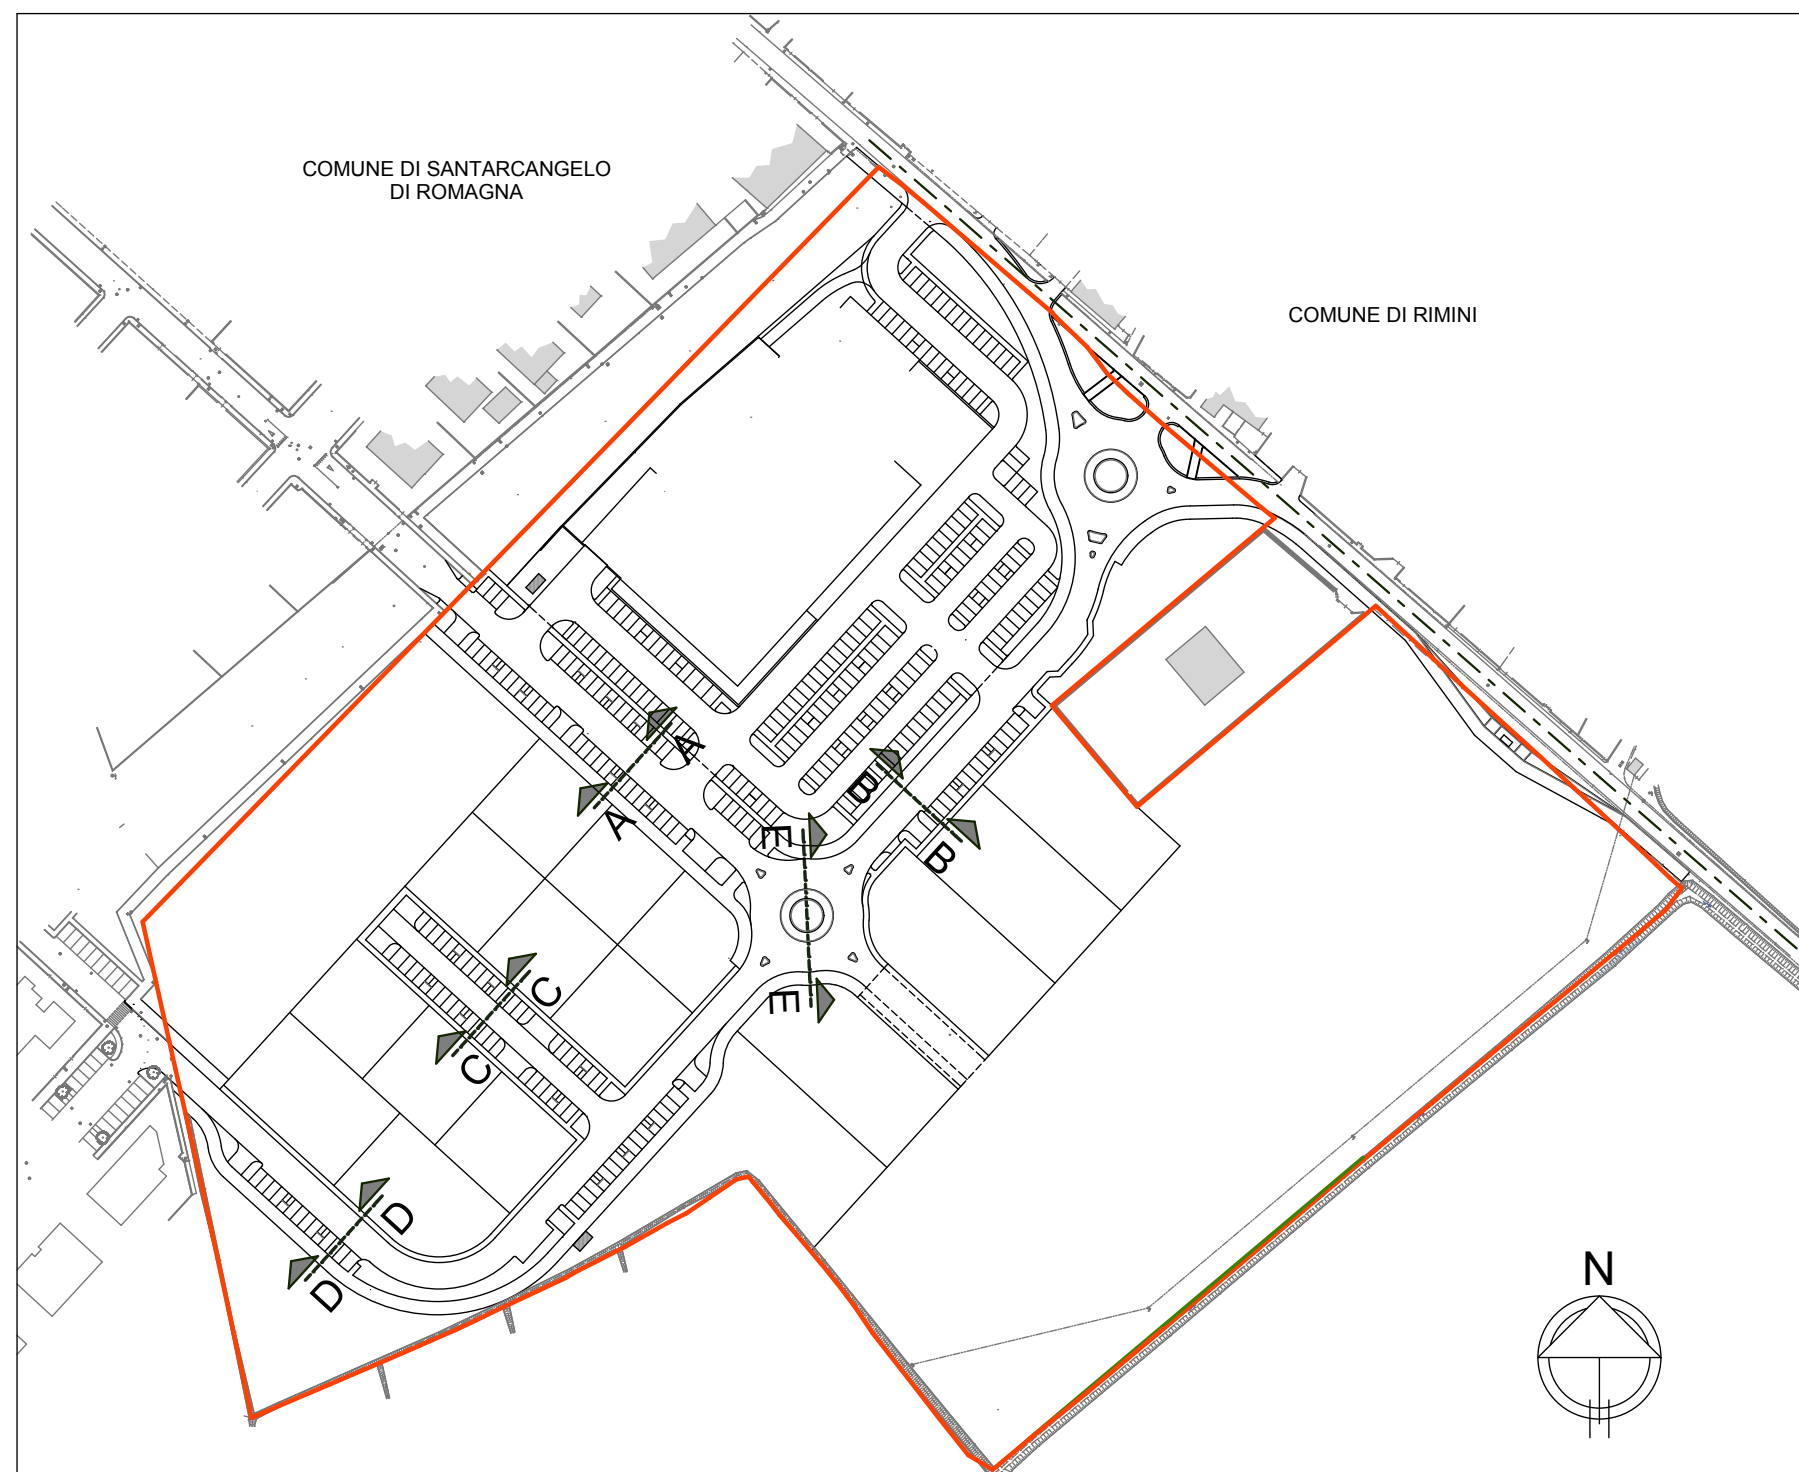


RAMPDI ACCESSO AI MARCIAPIEDI

PIANTA

Pavimentazione in masselli autobloccanti di calcestruzzo tipo "basalina porfido" ditta Betonella® o similare

Pavimentazione in masselli autobloccanti tipo "trix" ditta Betonella® o similare; segnale di pericolo gialloblavo costituito dalla combinazione di due codici: una striscia di codice di attenzione abbinata ad una striscia di codice di arresto/piccolo (larghezza complessiva cm.40)

SEZIONE

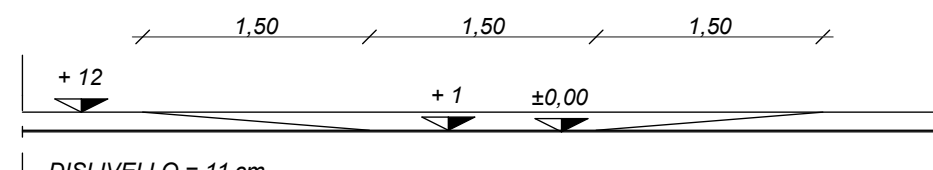

DISLIVELLO = 11 cm
PENDENZA = 8 ‰

PACCHETTI

Pavimentazione in masselli autobloccanti di calcestruzzo tipo "basalina porfido" ditta Betonella® o similare

Cordolo prefabbricato in cemento a sezione 10/12x22 cm con fondazione in calcestruzzo R 100, dimensioni cm. 50x30

Strato d'usura in conglomerato bituminoso 0/9 (tappetino) dello spessore minimo compresso cm 3

Pavimentazione in masselli autobloccanti di calcestruzzo tipo "trix" ditta Betonella® o similare; codice di direzione rettilinea, percorso guida di larghezza cm. 60




Soletta di fondazione in calcestruzzo R 200, spessore cm. 12 armata con rete elettrosaldata Ø 6, maglia 20x20 cm

Fondazione in misto granulare stabilizzato di recupero costipato con mezzi meccanici (spess. cm. 15)


Riempimento con terreno granulare A1, A3, A2-4, A2-5

Strato d'usura in conglomerato bituminoso 0/9 (tappetino) dello spessore minimo compresso cm 3


Letto di sabbia grossa di frantoio arricchita con cemento 325 (3 q.li/mc.)

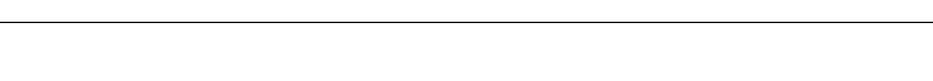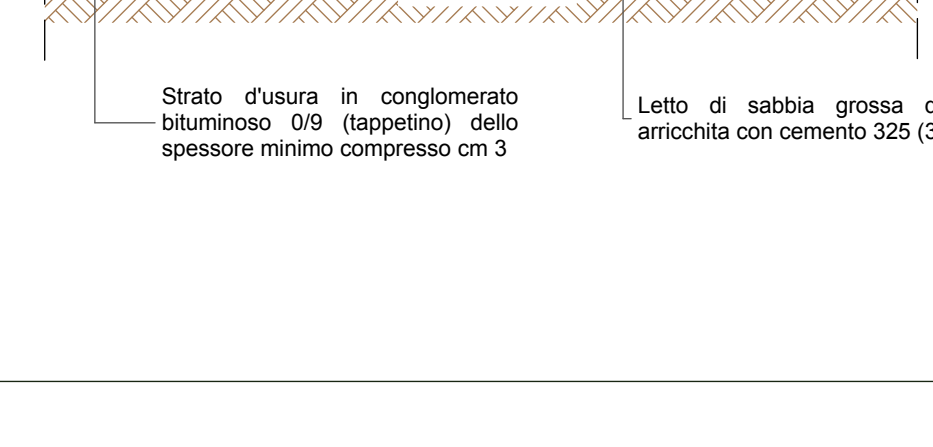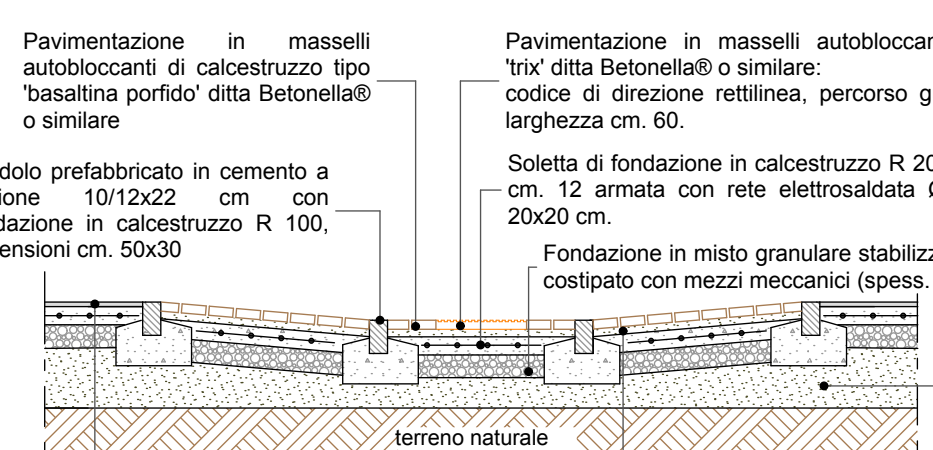









N.B. Gli stalli auto dei parcheggi pubblici, attualmente previsti in calcestruzzo drenante, qualora non fosse possibile certificare la percentuale di permeabilità di tale soluzione, saranno realizzati in betonella drenante, o comunque altra soluzione progettuale capace di garantire almeno il 50% di permeabilità.

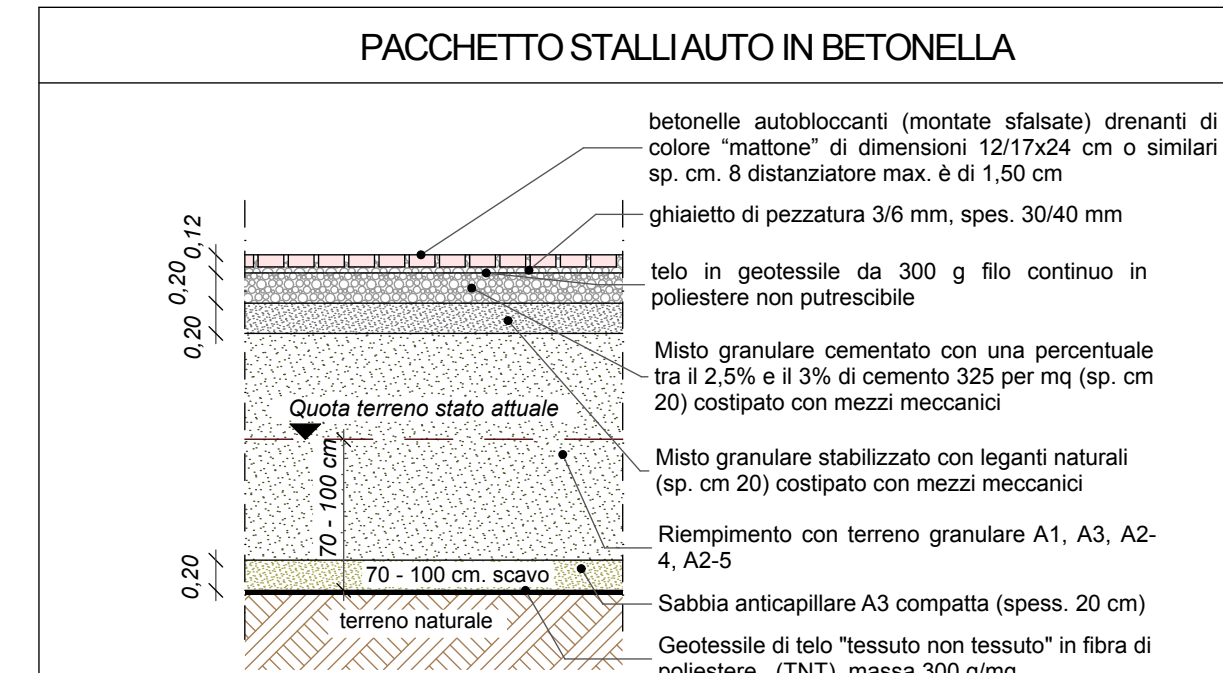

PARTICOLARE DELLO STALLO IN CORRISPONDENZA DELLE CADITOIE

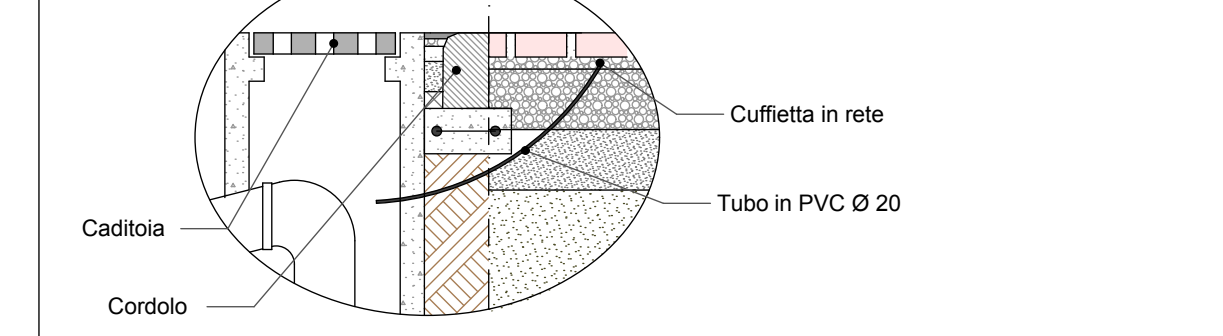

PARTICOLARE POSA BETONELLA STALLIAUTO

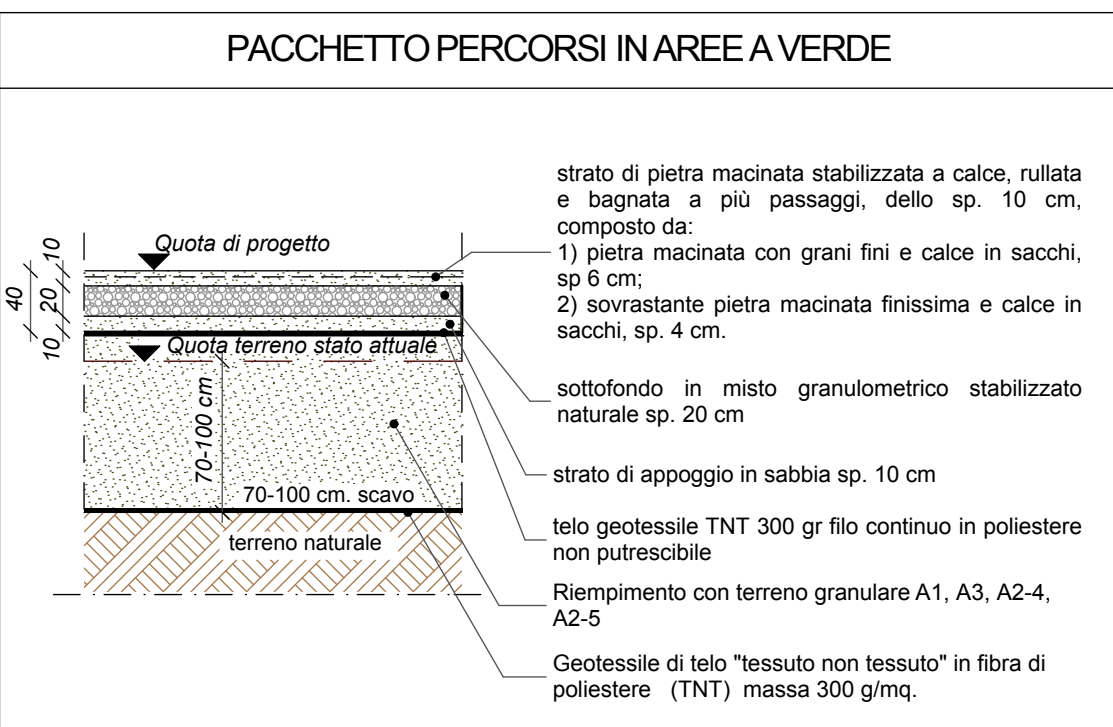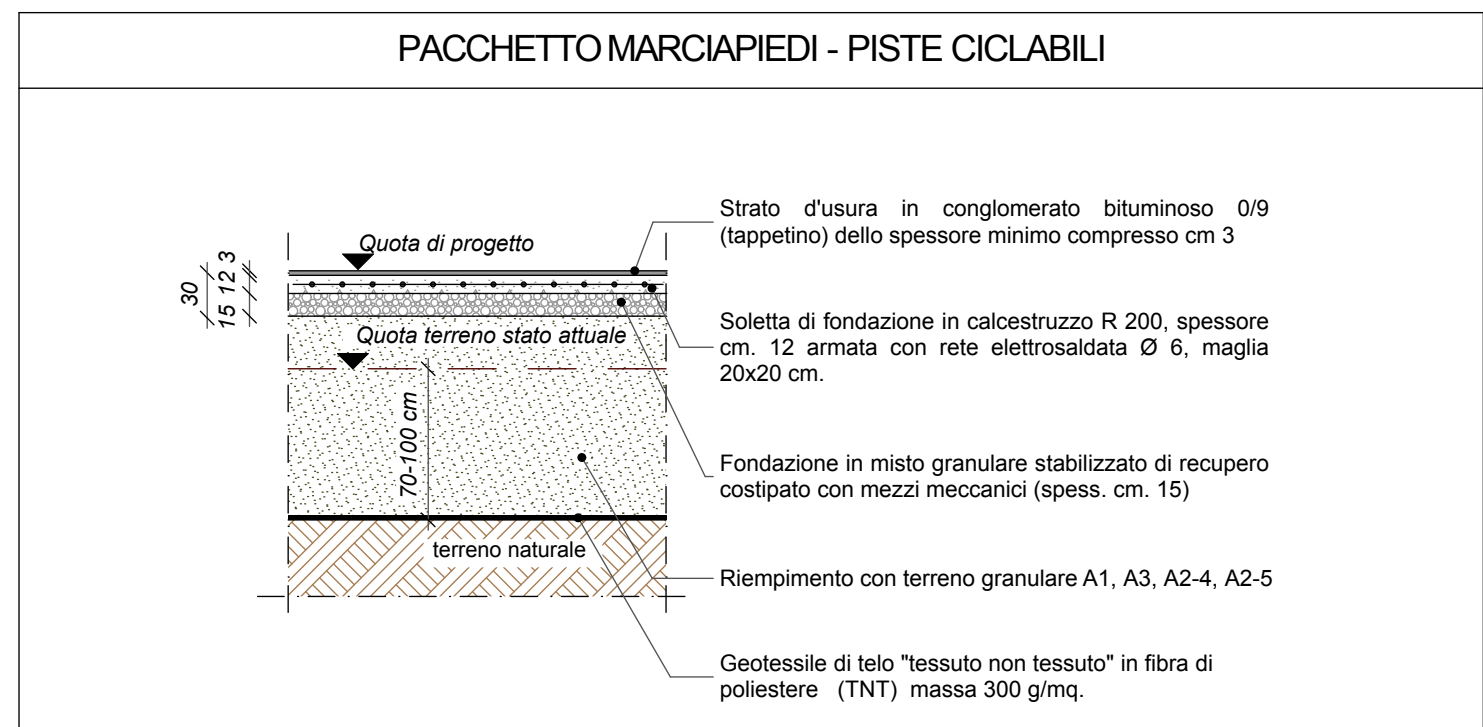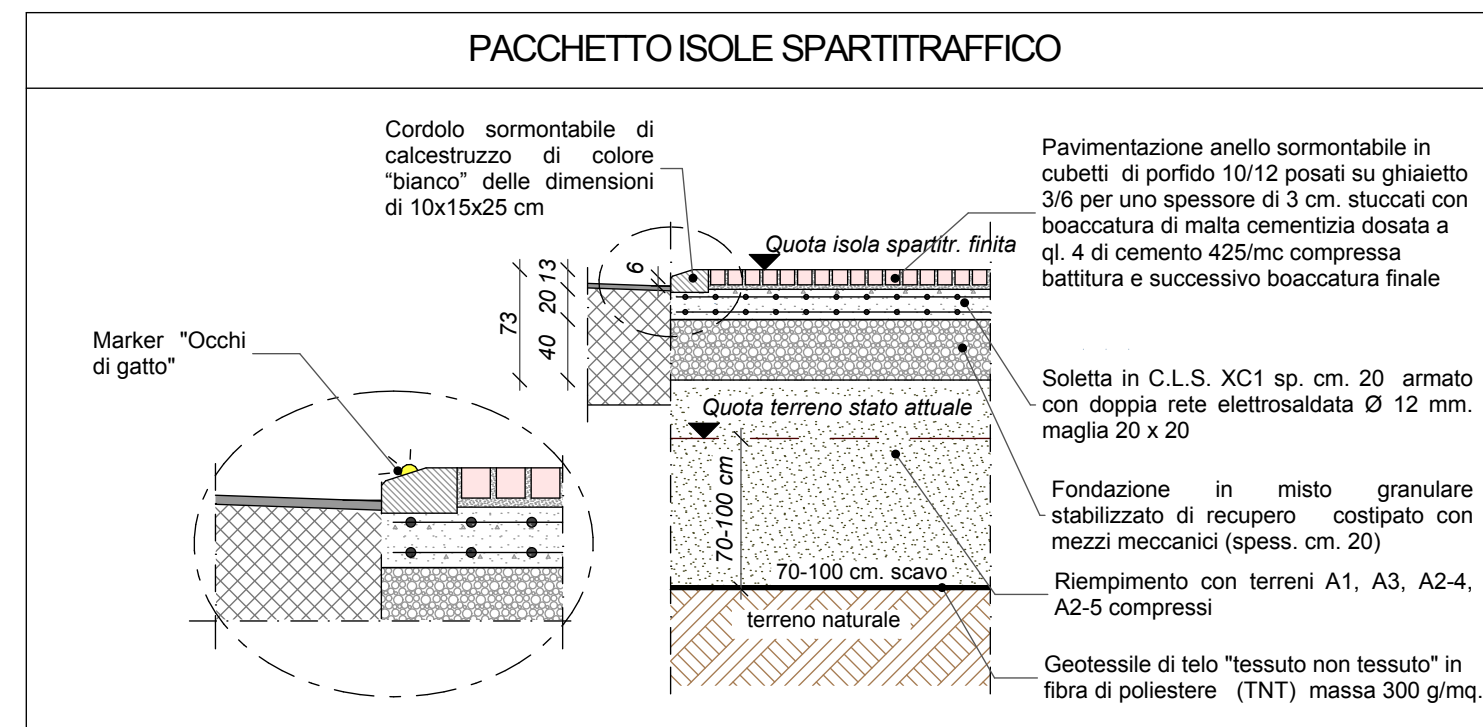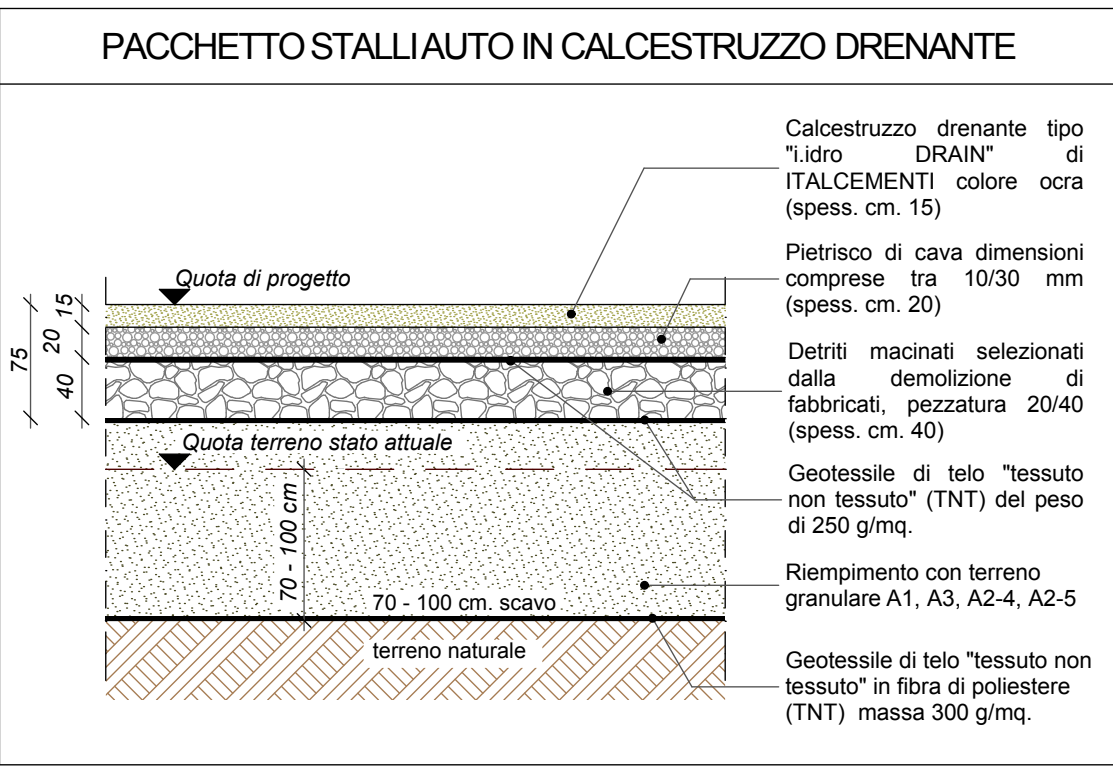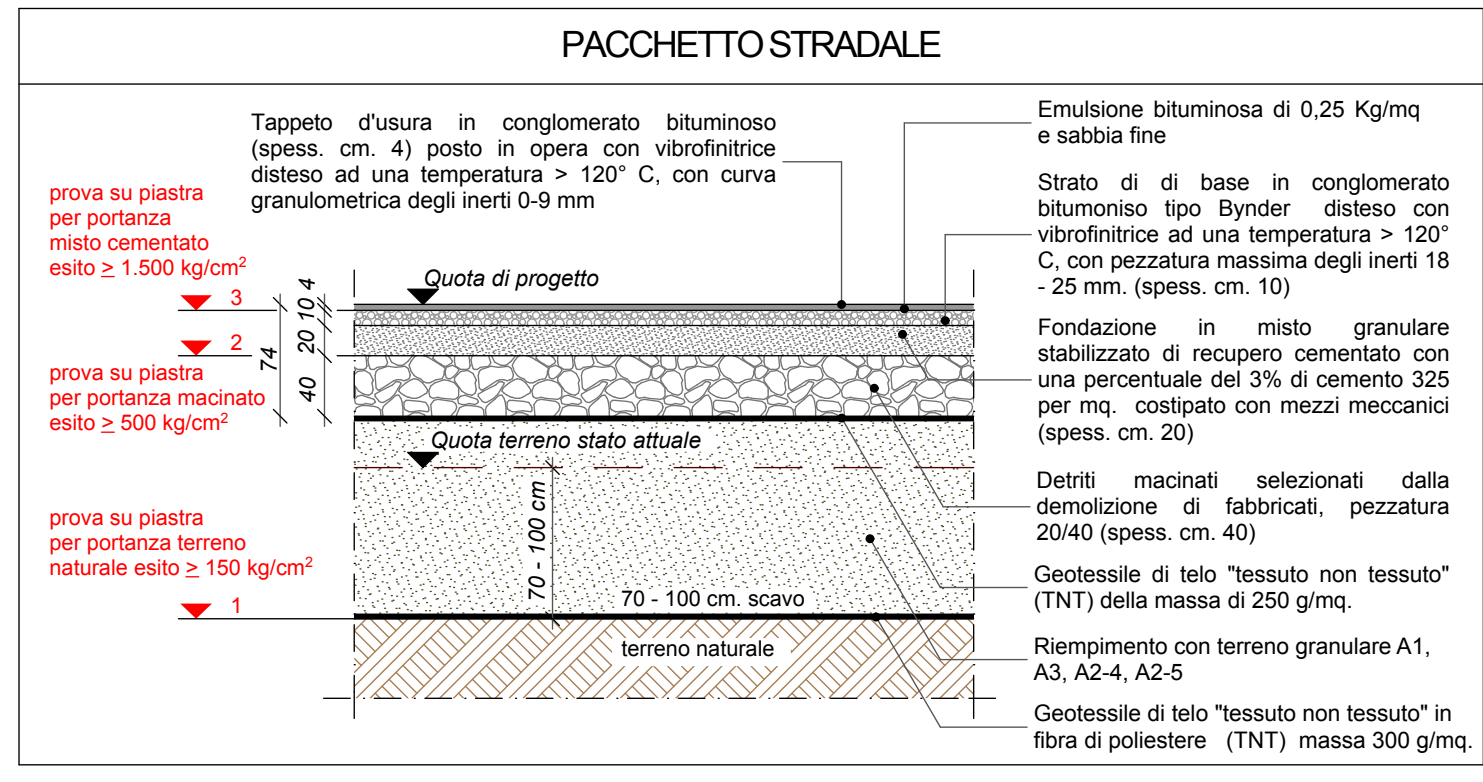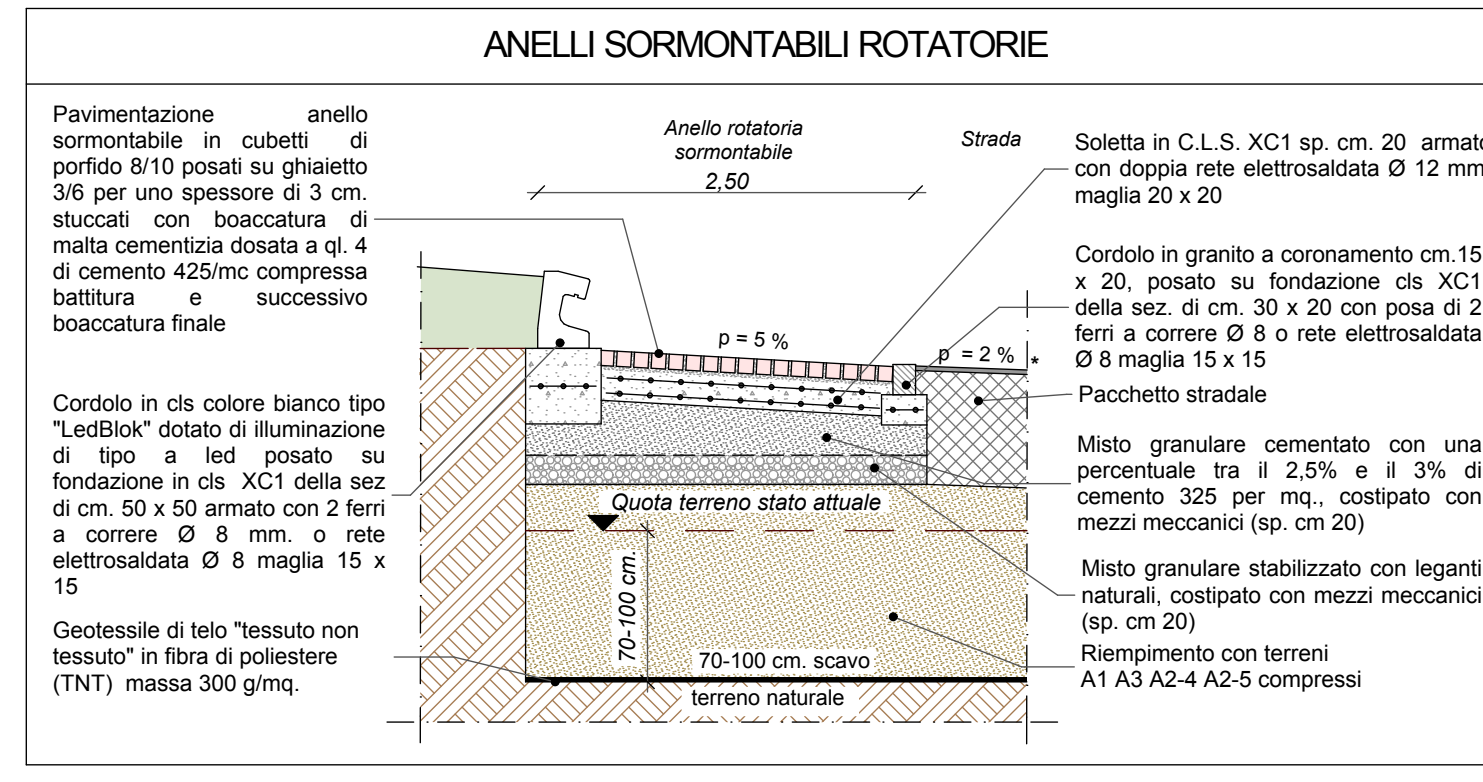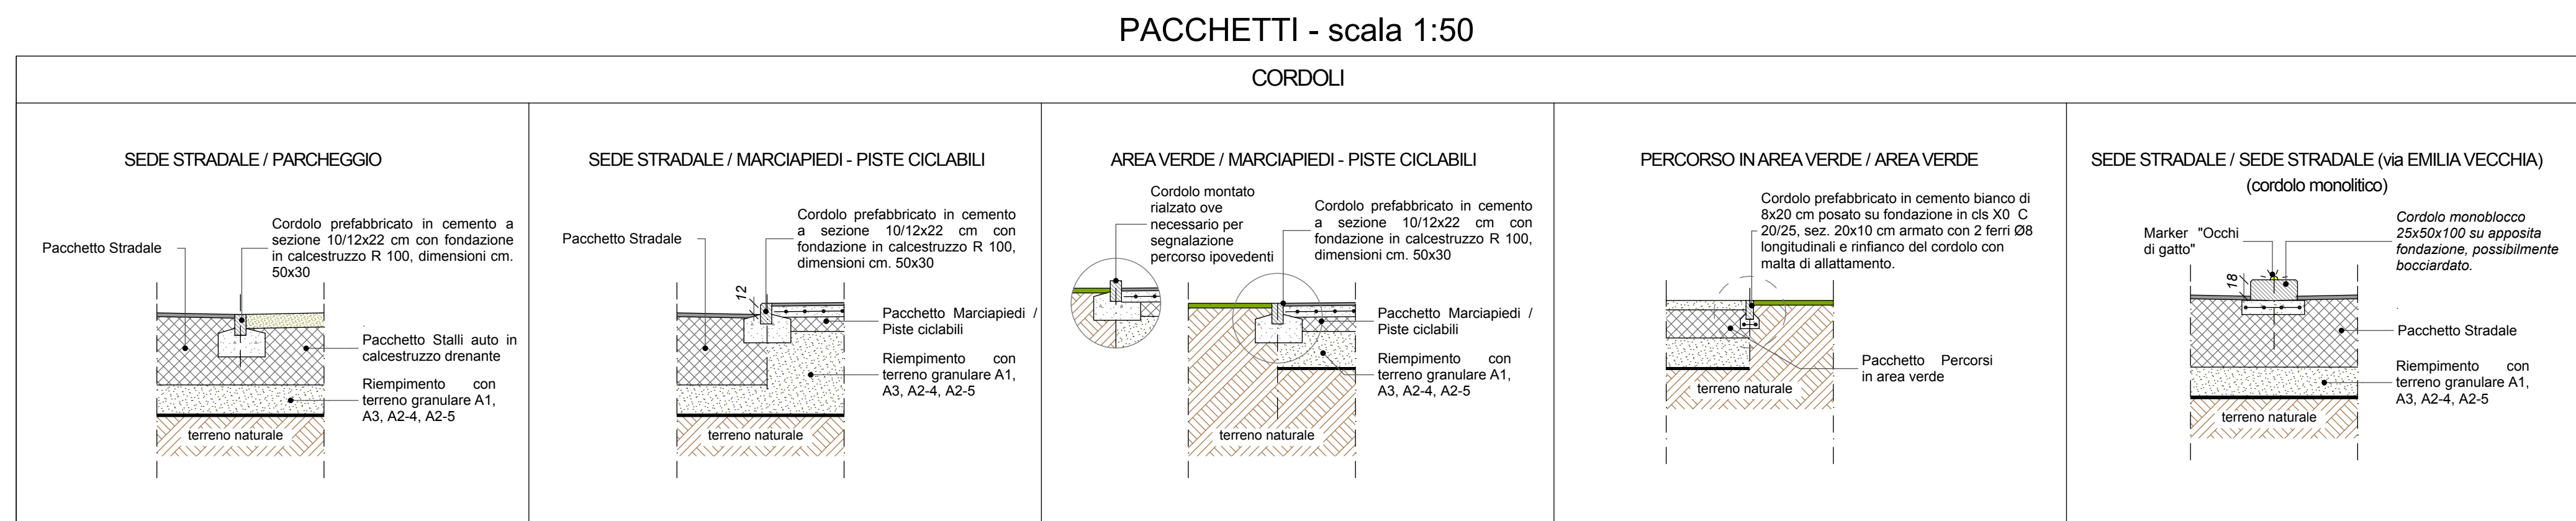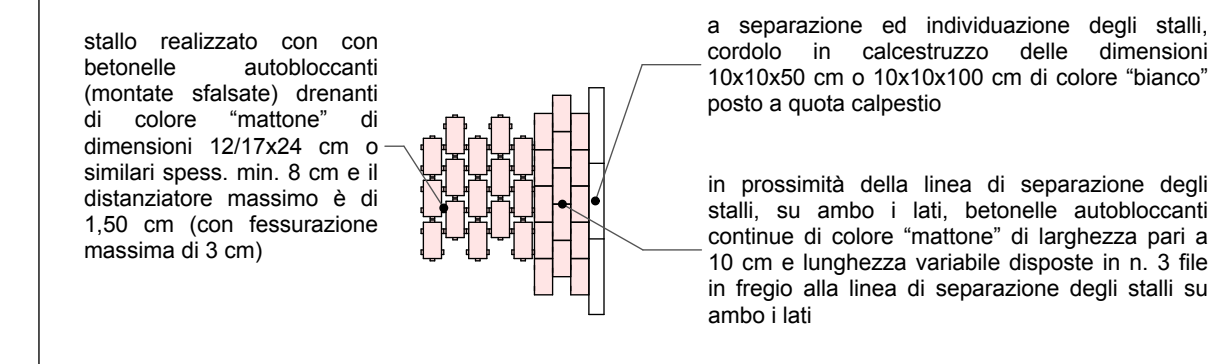

SEZIONI - scala 1:100

